

图纸会检纪要

工程名称：大连上电远洋光伏发电有限公司 12MWp (大连中远川崎) 屋顶分布式光伏发电项目


会议地点	大连上电远洋光伏发电项目部	会议时间	2019年10月22日
主持人	李昌明		

会检图纸：项目各施工图纸

一、电气 <table border="0"> <tr><td>图号</td><td>名称</td></tr> <tr><td>D0101</td><td>电气一次总的部分</td></tr> <tr><td>D0102</td><td>开关站预制仓安装图</td></tr> <tr><td>D0103</td><td>开关站照明动力施工图</td></tr> <tr><td>D0104</td><td>开关站防雷接地施工图</td></tr> <tr><td>D0105</td><td>开关站消防封堵施工图</td></tr> <tr><td>D0106</td><td>开关站电气一次电缆清册</td></tr> <tr><td>D0107</td><td>开关站电气一次材料表</td></tr> <tr><td>D0201</td><td>箱变安装图</td></tr> <tr><td>D0202</td><td>场区监控通信施工图</td></tr> <tr><td>D0121</td><td>电气二次总的部分</td></tr> <tr><td>D0122</td><td>10kV 配电装置二次线施工图</td></tr> <tr><td>D0123</td><td>10kV S V G 电气二次施工图</td></tr> <tr><td>D0124</td><td>综合自动化系统二次施工图</td></tr> <tr><td>D0125</td><td>交直流控制电源系统施工图</td></tr> <tr><td>D0126</td><td>系统通信及调度自动化</td></tr> <tr><td>D0127</td><td>视频监控系统施工图</td></tr> <tr><td>D0128</td><td>电气二次电缆清册</td></tr> <tr><td>D0129</td><td>开关站电气二次材料表</td></tr> </table>	图号	名称	D0101	电气一次总的部分	D0102	开关站预制仓安装图	D0103	开关站照明动力施工图	D0104	开关站防雷接地施工图	D0105	开关站消防封堵施工图	D0106	开关站电气一次电缆清册	D0107	开关站电气一次材料表	D0201	箱变安装图	D0202	场区监控通信施工图	D0121	电气二次总的部分	D0122	10kV 配电装置二次线施工图	D0123	10kV S V G 电气二次施工图	D0124	综合自动化系统二次施工图	D0125	交直流控制电源系统施工图	D0126	系统通信及调度自动化	D0127	视频监控系统施工图	D0128	电气二次电缆清册	D0129	开关站电气二次材料表	二、光伏区 <table border="0"> <tr><td>图号</td><td>名称</td></tr> <tr><td>J001</td><td>组件布置图</td></tr> <tr><td>J002</td><td>组串接线及编号</td></tr> <tr><td>J003</td><td>设备及桥架布置图</td></tr> <tr><td>J004</td><td>防雷接地图</td></tr> <tr><td>J005</td><td>光伏直流系统图</td></tr> <tr><td>J006</td><td>电缆清册</td></tr> <tr><td>J007</td><td>材料表</td></tr> </table> 三、结构 <table border="0"> <tr><td>图号</td><td>名称</td></tr> <tr><td>T001</td><td>光伏支架安装图</td></tr> <tr><td>T002</td><td>逆变器/汇流箱/桥架支架安装图</td></tr> <tr><td>T003</td><td>运维通道安装图</td></tr> <tr><td>T004</td><td>通用图纸(安措)</td></tr> <tr><td>T005</td><td>清洗系统布置图</td></tr> <tr><td>T006</td><td>设备基础图</td></tr> </table>	图号	名称	J001	组件布置图	J002	组串接线及编号	J003	设备及桥架布置图	J004	防雷接地图	J005	光伏直流系统图	J006	电缆清册	J007	材料表	图号	名称	T001	光伏支架安装图	T002	逆变器/汇流箱/桥架支架安装图	T003	运维通道安装图	T004	通用图纸(安措)	T005	清洗系统布置图	T006	设备基础图
图号	名称																																																																				
D0101	电气一次总的部分																																																																				
D0102	开关站预制仓安装图																																																																				
D0103	开关站照明动力施工图																																																																				
D0104	开关站防雷接地施工图																																																																				
D0105	开关站消防封堵施工图																																																																				
D0106	开关站电气一次电缆清册																																																																				
D0107	开关站电气一次材料表																																																																				
D0201	箱变安装图																																																																				
D0202	场区监控通信施工图																																																																				
D0121	电气二次总的部分																																																																				
D0122	10kV 配电装置二次线施工图																																																																				
D0123	10kV S V G 电气二次施工图																																																																				
D0124	综合自动化系统二次施工图																																																																				
D0125	交直流控制电源系统施工图																																																																				
D0126	系统通信及调度自动化																																																																				
D0127	视频监控系统施工图																																																																				
D0128	电气二次电缆清册																																																																				
D0129	开关站电气二次材料表																																																																				
图号	名称																																																																				
J001	组件布置图																																																																				
J002	组串接线及编号																																																																				
J003	设备及桥架布置图																																																																				
J004	防雷接地图																																																																				
J005	光伏直流系统图																																																																				
J006	电缆清册																																																																				
J007	材料表																																																																				
图号	名称																																																																				
T001	光伏支架安装图																																																																				
T002	逆变器/汇流箱/桥架支架安装图																																																																				
T003	运维通道安装图																																																																				
T004	通用图纸(安措)																																																																				
T005	清洗系统布置图																																																																				
T006	设备基础图																																																																				

会议内容：

- 1、组件定位原则：纵向定位以屋脊为起点，向屋檐测放线；横向定位以采光带为起始位置，组件边缘与采光带间距不小于100mm。
- 2、光伏电缆敷设时需避免太阳暴晒，应布置于组件下方，为避免电缆直接与屋面接触，组件下方的电缆均与支架进行有效固定。
- 3、组件和支架采用接地线与接地干线连接成闭环网状后，与屋面原有避雷带可靠相连。
接地施工后必须进行接地电阻的测量，接地电阻不应大于4Ω。如果测量的结果不符合设计要求，则应补加水平接地带或采取其它相应降阻措施，直至符合接地电阻的设计要求。
- 4、计量屏前后门需有可铅封位置，施工单位配合厂家完善具备该功能，计量屏内现有的2个电能量采集终端及计量表拆下来放项目部保存，施工单位配合电力公司计量部门安装负控终端及计量表。
- 5、箱逆变基础应在检修平台四周设置1.5米高度不锈钢防护围栏（如设置在地面上，高度应不小于1.8米），围栏上悬挂相应的安全警示牌；
- 6、箱变及开关站预制舱基础内电缆进出位置采用防火包封堵，箱变及预制舱电缆进出线位置用防火泥封堵好

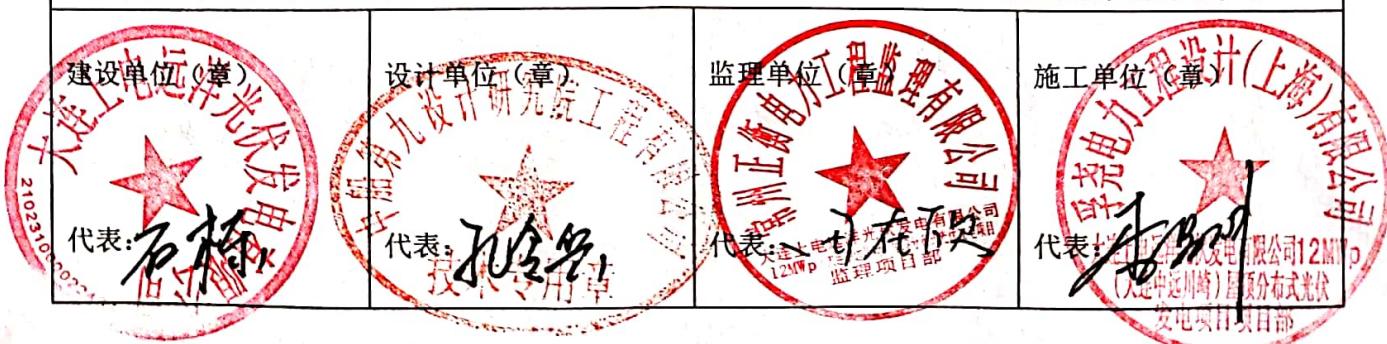

扫描全能王 创建